Le monolithe à cœur ouvert

Maître d'ouvrage

Gétaz Romang, Etoy

Architectes


Alain Porta architecte, Lausanne

Ingénieurs

CSD Ingénieurs Conseils, Lausanne

Année de construction

2009

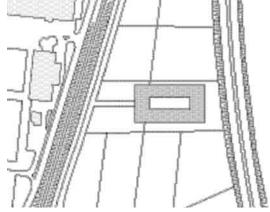

Situation, échelle 1:5000

A Etoy, en plein milieu du pôle industriel, le groupe Gétaz Romang vient d'inaugurer sa nouvelle halle d'exposition. Le bâtiment, un impressionnant parallélépipède orange vif posé sur un carré de verte prairie cache une cour intérieure d'une ambiance et d'une luminosité inattendue.

L'entreprise Gétaz est spécialisée dans le commerce de matériaux de construction. La position stratégique de sa nouvelle halle d'exposition, entre l'autoroute A1 et la ligne ferroviaire Genève-Lausanne, lui procure une visibilité maximale. C'est une vitrine idéale pour la présentation des matériaux dans un contexte réaliste et innovant.

Orienté nord-sud, l'imposant monolithe repose pour moitié sur un radier et pour le reste sur poteaux; il semble à peine effleurer le terrain incliné en pente douce vers lac. Extérieurement, le volume du bâtiment est défini par deux façades latérales de couleur orange sans aucune ouverture, et par deux façades pignon inclinées entièrement vitrées.

A l'intérieur, un espace extérieur

L'accès au bâtiment se fait du côté sud, par le niveau inférieur. Depuis le parking semi-enterré situé sous le

bâtiment, le visiteur peut atteindre le show-room situé au niveau supérieur par l'intermédiaire d'un puits d'accès.

Le niveau principal est occupé par un volume unique, introverti, articulé autour d'un vaste atrium central. Face au système d'entrée, l'espace d'accueil, doté d'un comptoir évoquant la géométrie et la couleur de la halle, jouxte une cafétéria et des bureaux de vente. La halle comporte une mezzanine à chacune de ses extrémités. Celle côté sud accueille une grande cuisine fonctionnelle pour des shows culinaires ainsi que quelques bureaux. L'autre mezzanine est dévolue à des activités événementielles. Chaque coin de la halle est doté d'un bloc technique en béton armé comprenant locaux sanitaires et escaliers de secours.

Les deux travées du show-room sont occupées par 50 modules d'exposition mobiles. Ceux-ci, reprenant le principe de la maison dans la maison, se composent d'une ossature en profilés d'aluminium montée sur roulettes. Les modules sont évolutifs afin de pouvoir s'adapter aux tendances dans le domaine des aménagements de cuisines et de salles de bains.



10 steel doc 01/10

L'atrium accessible sur tout son périmètre, est délimité par une façade intérieure vitrée et partiellement revêtue de brise-soleil. Cet espace vert intérieur/ extérieur est consacré à l'exposition des matériaux d'aménagement extérieurs.

Une structure de portiques en tubes d'acier

La superstructure de la halle repose sur la dalle en béton du rez de chaussée. La charpente métallique, de couleur blanche, est laissée apparente. Elle est constituée d'une succession de 50 portiques triangulés en tubes d'acier disposés perpendiculairement au patio central. D'une portée de 15,90 m ou 19,20 m pour un entraxe de 5,30 m, chaque portique est constitué de trois éléments préfabriqués, assemblés sur place grâce à des manchons boulonnés. A chaque angle du bâtiment, quatre potences s'articulent autour d'un portique posé sur la diagonale. Les pieds de poteaux sont liés de façon rigide à la dalle du rez. En toiture la stabilisation horizontale est assurée par des alignements de croix de St André le long des façades laté-




rales et au dessus des deux travées transversales jouxtant l'atrium. La stabilisation des façades longitudinales est confié à deux paires de croix de St-André. La structure porteuse des mezzanines fait également appel à des poutres triangulées sur lesquelles reposent un plancher mixte, constitué de bacs trapézoïdaux en acier et de béton. Pour des questions de protection incendie, cette partie de la charpente métallique est revêtue d'une peinture intumescente.

Le revêtement des façades latérales est de couleur orange, teinte qui est également celle indentifiant l'entreprise. Le bâtiment affleure le terrain et semble flotter au dessus du sol.






Dans le patio central, en plus de la présence rafraichissante d'arbres, un dispositif de lames brise-soleil fixes en bois permet de limiter les effets de la surchauffe estivale.

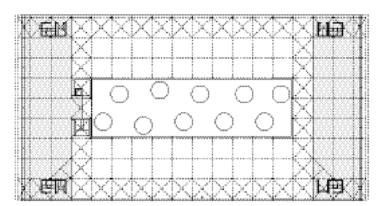

Plan de l'étage, échelle 1:1000

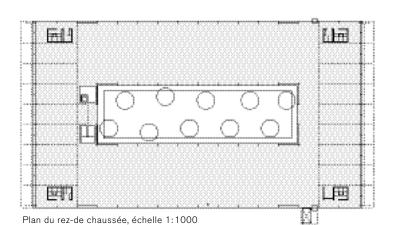



La toiture est constituée de tôles profilées trapézoïdales perforées prenant appui sur les portiques. Insérées entre les ondes des tôles, des bandes d'isolation font office d'absorbant phonique. Elles sont recouvertes d'une barrière vapeur, de deux couches croisées de laine de roche et d'un lé d'étanchéité en PVC soudé. L'enveloppe des façades est et ouest, constituée de profils de revêtement en acier, comprend une isolation thermique, une feuille coupe-vent et un lattage assurant une bonne ventilation de la façade. Le revêtement extérieur fait appel à des plaques modulaires clipées en fibro-ciment de couleur orange.

Un des box d'exposition en structure aluminium monté sur roulettes. Ces modules mobiles recoivent les aménagements de cuisines et de salles de bains.



12 steel**doc** 01/10

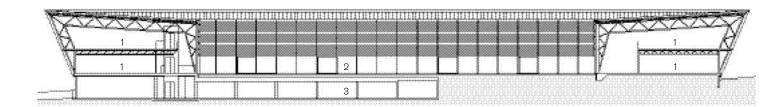

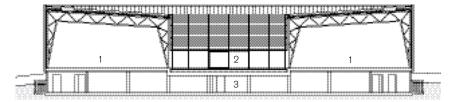


Coupe longitudinale, coupe transversale, échelle 1:500

- 1 Espace d'exposition
- 2 Atrium3 Parking semi-enterré

Le meuble de réception qui regroupe l'accueil des visteurs et la cafétéria reprend la géo-métrie, la couleur et l'image de la halle d'exposition.



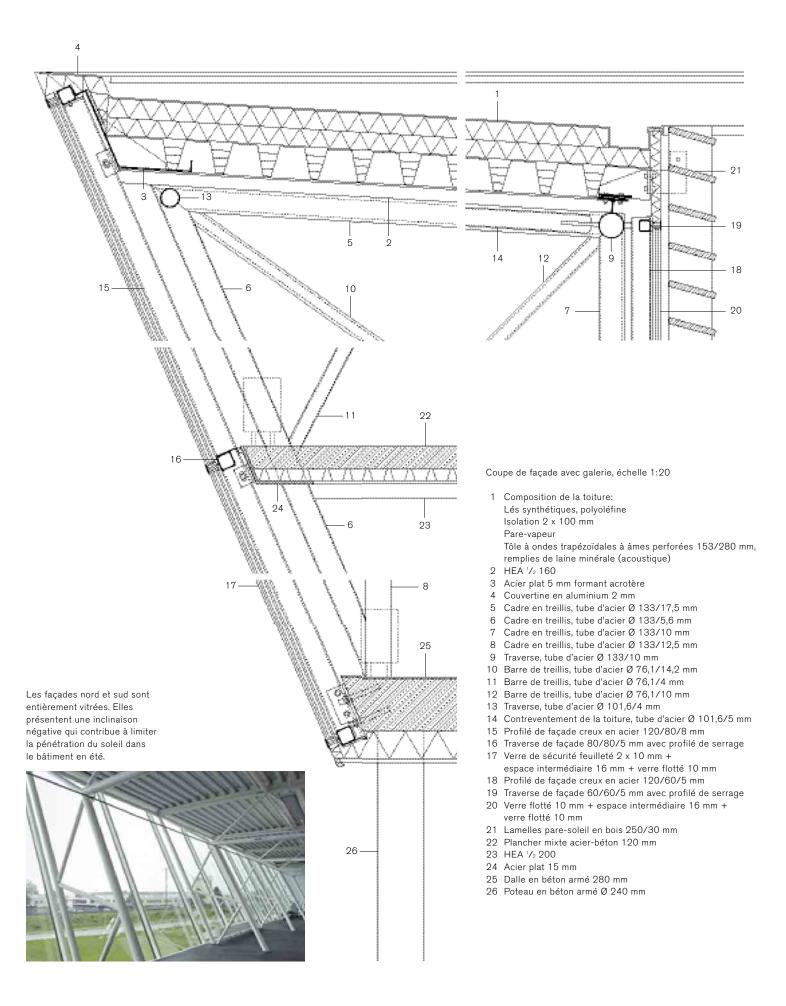

14 steel**doc** 01/10

Confort estival et économies d'énergie

La conception de la nouvelle halle, dictée par la volonté de limiter l'impact de cette dernière sur l'environnement, a conduit à l'obtention du label Minergie. Les excavations ont été réduites au minimum, et les terres déplacées ont été intégrées dans les aménagements extérieurs. Pour améliorer l'isolation thermique du radier du niveau supérieur, l'empierrement a été remplacé par des boulets en verre cellulaire qui font également office de couche drainante.

La présence de l'atrium, véritable poumon du bâtiment, a permis de mettre en place une régulation thermique naturelle pour la saison chaude. En plus de l'ombrage naturel créé par le patio, la fraîcheur naturelle de ce dernier est récupérée durant la nuit et introduite dans la halle par effet de convection afin de rafraîchir cet espace. En complément, durant les journées les plus chaudes, un système de brumisation situé au dessus des portes d'accès permet d'abaisser la température de l'espace d'exposition. (ac)

Lieu Littoral Parc, Etoy, VD, Suisse

Maître d'ouvrage Gétaz Romang SA, Etoy

Architectes Alain Porta architecte EPFL-SIA, Lausanne

Wurlod architectes, Pully (direction des travaux)

Ingénieurs CSD Ingénieurs Conseils SA, Lausanne

Construction métallique Morand & Fils SA, La Tour-de-Trême

Poids de l'acier 170 t

Système porteur Portiques triangulés poutres à treillis
en tubes d'acier

Charactéristiques Surface construite 4 700 m², surface utile 3 000 m², volume bâti 39 000 m³, dimension 85 / 48 / 11 m, atrium 52 / 15 m

Coûts de la construction CHF 290.-/m³ SIA Durée des travaux 2008-2009 Achèvement juin 09

Protection incendie Structure mezzanines recouverte de peinture intumescente

Standard énergétique Minergie









